











Gestaltung



Nachweis Schleppkurve

Legende Gestaltung:

-  Fahrbahn: bituminöse Befestigung
-  Gehweg: Betonsteinpflaster, Einfassung Rasenbordstein 6/20 cm
-  Sicherheitsstreifen b= 0,50 m
-  Natursteinpflaster
-  Hochbord mit Absenkung an Überfahrten
-  2-reihige Entwässerungsrinne aus Betonsteinen
-  gepl. Regenablauf 300/500, Aufsatz Pultform
-  vorh. Leuchte versetzen / gepl. Leuchtenstandort

Legende Nachweis Schleppkurven:

-  Nachweis Schleppkurve Reisebus / Linienbus L = 15 m (überstrichene Fläche)
-  äußerer Radspurenverlauf

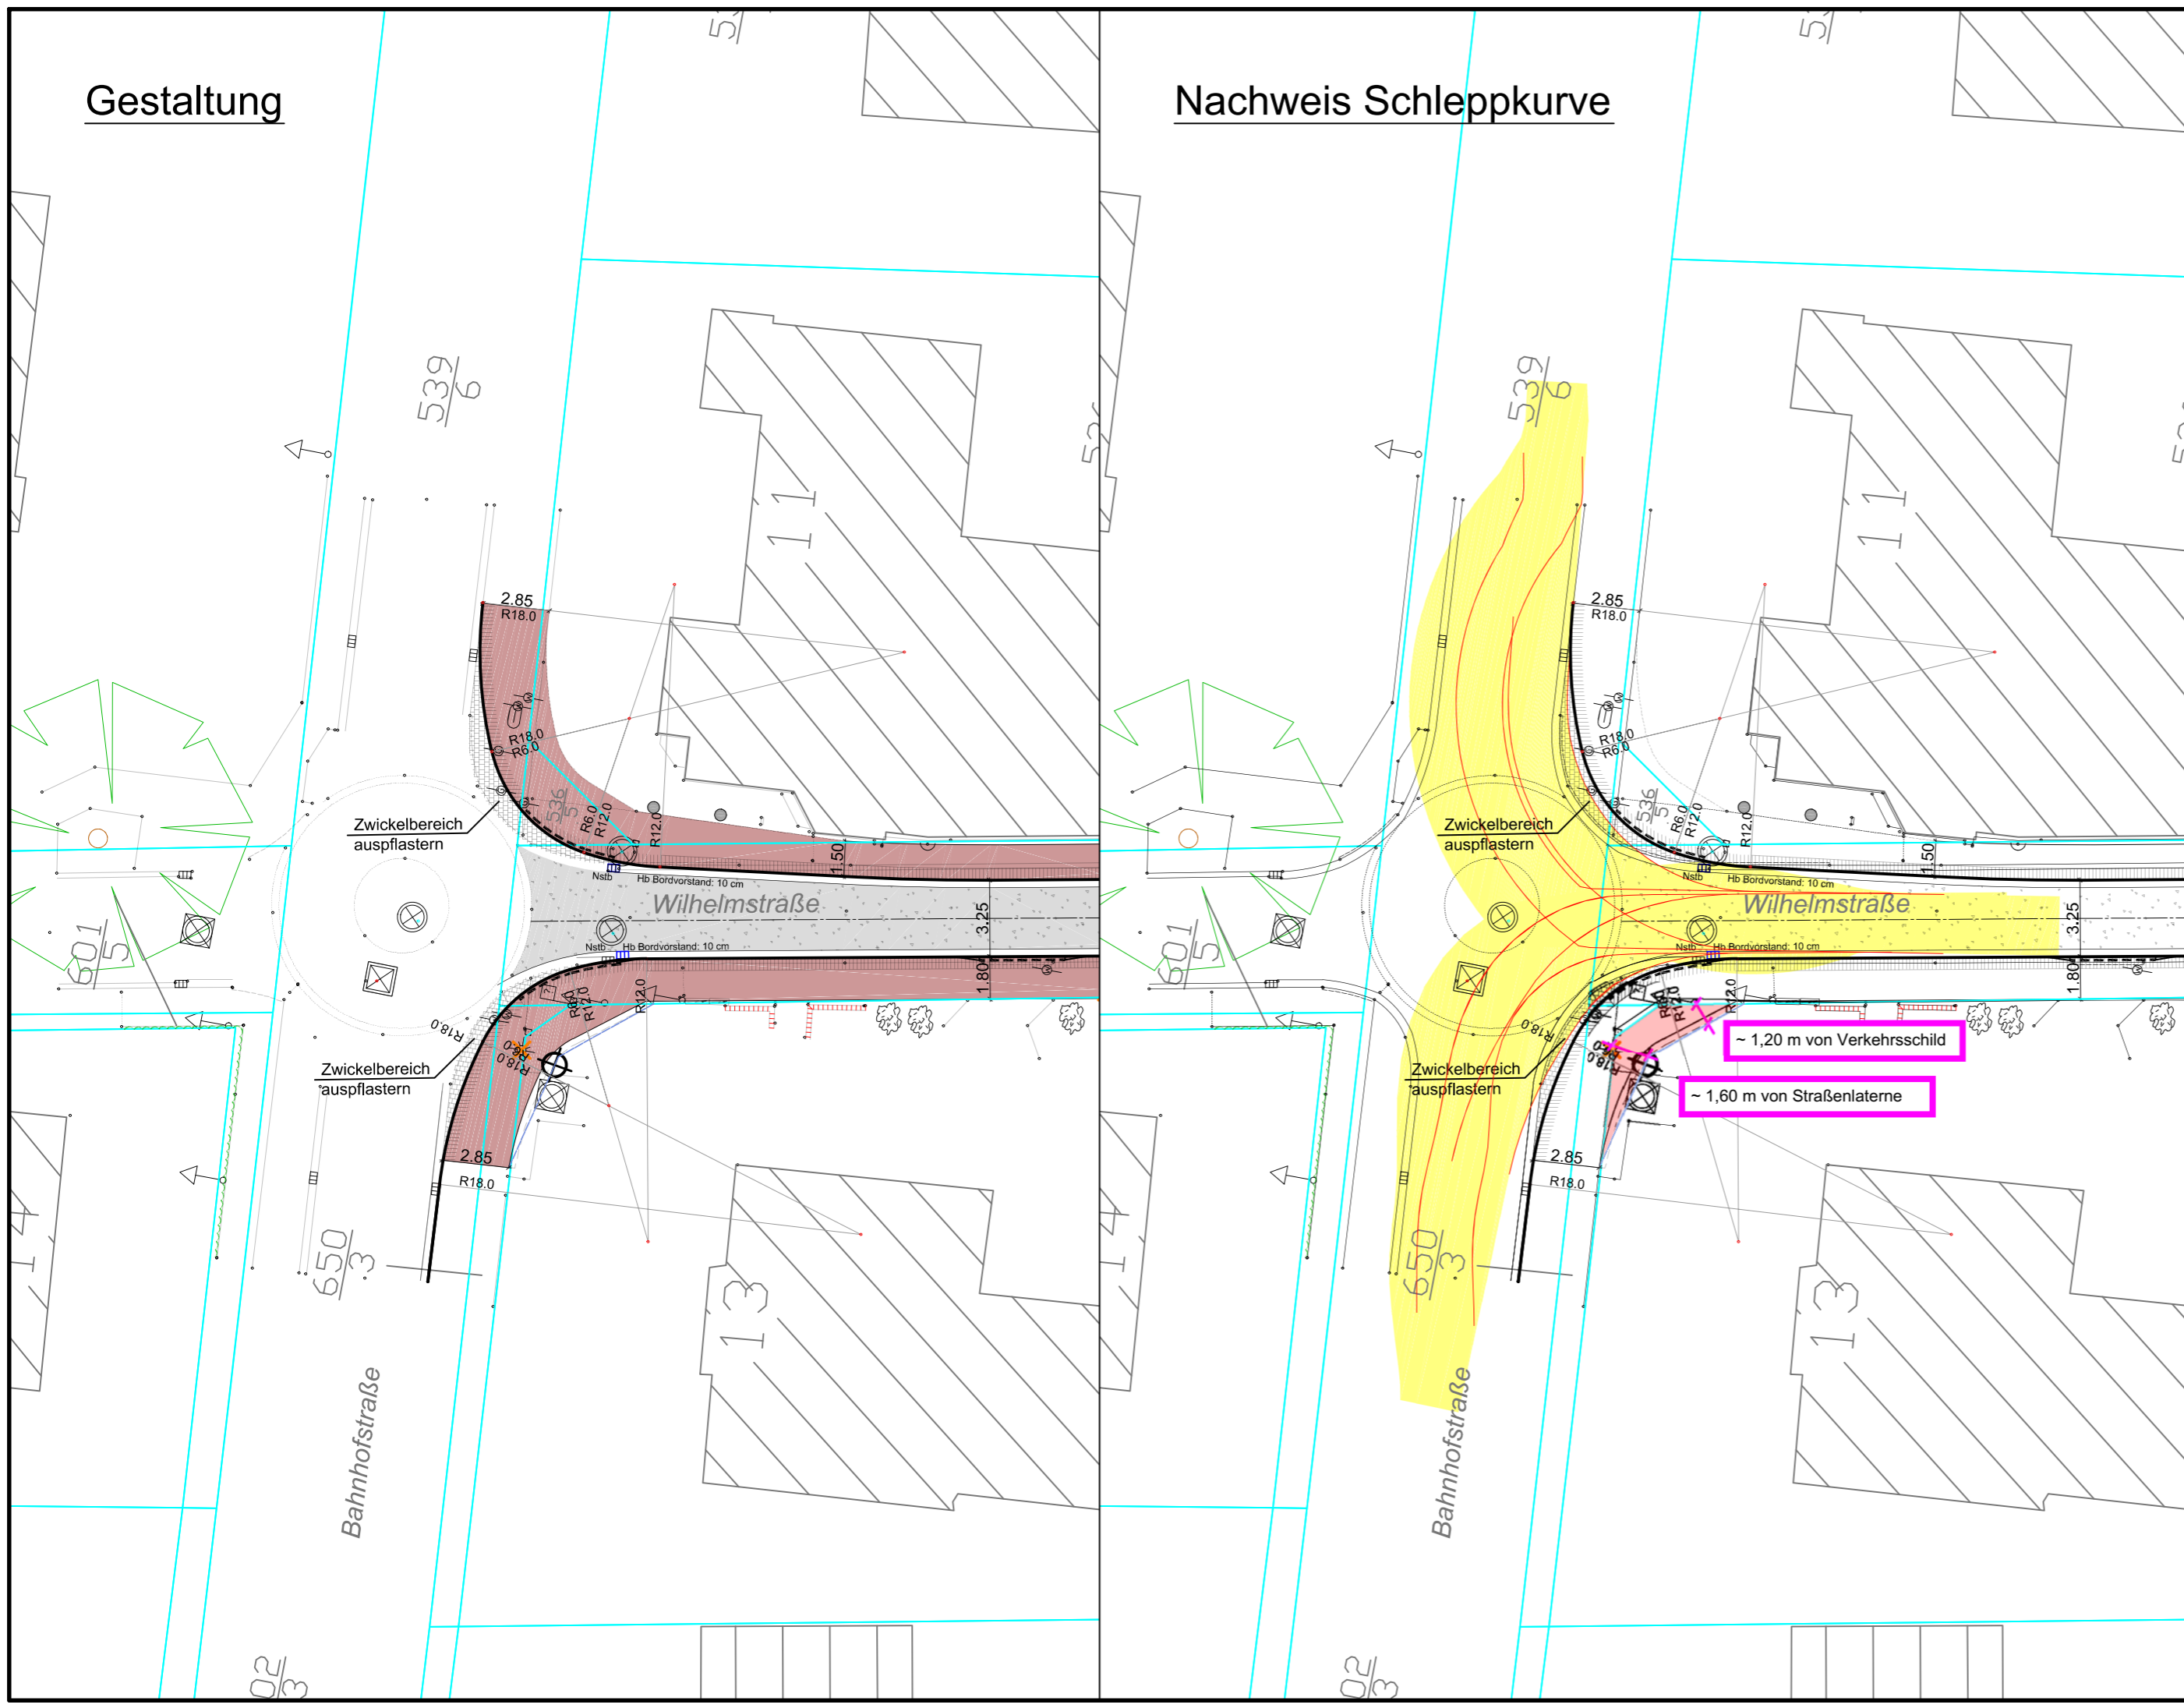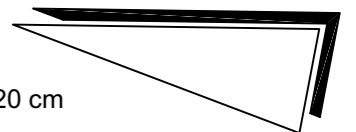


Quelle: Auszug aus den Geobasisdaten der Niedersächsischen Vermessungs- und Katasterverwaltung. Nachdruck oder Vervielfältigung nur mit Genehmigung des Eigentümers.



Die Flurstücksgrenzen wurden nachrichtlich aus der digitalen (automatisierten) Liegenschaftskarte (ALK) übernommen, Abweichungen zur tatsächlichen Lage der Flurstücksgrenzen sind daher nicht vollständig auszuschließen.

Nr.	Art der Änderung	Datum	Name	Zeichen

Planung:	 Ingenieurbüro Börjes GmbH & Co. KG 26655 Westerstede Wilhelm-Geiler-Straße 7 wst@boerjes.de	Tel.: 0 44 88 / 83 02-0 Fax: 0 44 88 / 83 02-70 http://www.boerjes.de	Projekt-Nr.: 512.128
bearbeitet	Januar 2013	Fischer	Datum
gezeichnet	Januar 2013	Klefer	Name
geprüft	Januar 2013	Janssen	Zeichen

Auftraggeber:  Gemeinde Rastede Sophienstraße 27 26180 Rastede	Unterlage: 7 Blatt Nr.: 3 Reg. Nr.:
	Datum Zeichen

Vorhaben: Bushaltestelle / Kanalsanierung Wilhelmstraße Entwurf	geprüft Datum Zeichen
Deckblatt zum Lageplan U7 Bl. 1 Detail: Bahnhofstraße / Wilhelmstraße	
Maßstab 1 : 250	